

*ООО «СПСК»*  
*Общество с ограниченной ответственностью*  
*«Сибирская Проектно-Строительная Компания»*  
*665254, г. Тулун, ул. Ползунова, д.53 тел.: 8-950-096-00-60,*  
*e-mail: [sp-sk@bk.ru](mailto:sp-sk@bk.ru)*  
*ОКПО 16606532 ОГРН 1133816001813 ИНН/КПП*  
*3816016681/381601001*


Двухцепная КВЛ-6 кВ ПС Азейская-ПС Тулун

Проект планировки и межевания территории

42-19-ППиМ

ТОМ 1

2020г.

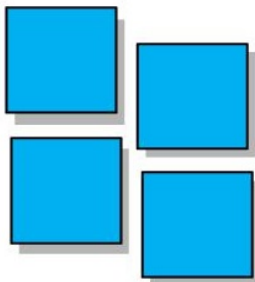

ООО «СПСК»  
Общество с ограниченной ответственностью  
«Сибирская Проектно-Строительная Компания»  
665254, г. Тулун, ул. Ползунова, д.53 тел.: 8-950-096-00-60,  
e-mail: [sp-sk@bk.ru](mailto:sp-sk@bk.ru)  
ОКПО 16606532 ОГРН 1133816001813 ИНН/КПП  
3816016681/381601001

Двухцепная КВЛ-6 кВ ПС Азейская-ПС Тулун

Проект планировки и межевания территории

42-19-ППиМ

ТОМ 1

Генеральный директор

П.Г. Горбунов

Инв. № подл.	Подп. и дата	Взам. инв. №

2020г.

## Состав проекта

Обозначение	Наименование	Примечания
42-19-ППТиМ-С	Состав проекта планировки территории и межевания	с.2
42-19-ППТиМ-Т	Общие сведения	с.3,4
<b>Проект планировки территории</b>		
<u>Основная (утверждаемая) часть</u>		
42-19-ОЧ-Г.1	Раздел 1 «Проект планировки территории. Графическая часть» Чертеж планировки территории.	с.5
42-19-ППТ-ОЧ	Раздел 2 «Положение о размещении линейного объекта»	с.6-11
<u>Материалы по обоснованию</u>		
42-19-ППТ-ОМ-Г.1	Раздел 3 «Материалы по обоснованию проекта планировки территории. Графическая часть» Схема расположения элемента планировочной структуры (линейного объекта)	с.12
42-19-ППТ-ОМ-Г.2	Схема использования территории в период подготовки проекта планировки территории	с.13
42-19-ППТ-ОМ-Г.3	Схема вертикальной планировки территории	с.14
42-19-ППТ-ОМ-Г.4	Схема границ зон с особыми условиями использования территории	с.15
42-19-ППТ-ОМ-ПЗ	Раздел 4 «Материалы по обоснованию проекта планировки территории. Пояснительная записка»	с.16-20
<b>Проект межевания территории</b>		
<u>Основная (утверждаемая) часть</u>		
42-19-ПМТ-Т	Раздел 5 «Текстовая часть проекта межевания»	с.21-24
42-19-ПМТ-Г.1	Раздел 6 «Проект межевания территории. Графическая часть» Чертеж межевания территории	с.25
<u>Материалы по обоснованию проекта</u>		
42-19-ПМТ-ОМ-Г.1	Раздел 7 «Чертежи материалов по обоснованию проекта межевания»	с.26
42-19-К-ППТиМ	Перечень нормативных документов Список использованных источников	с.27,28
	Приложения: 1 Копия постановления о разработке ППТиМ 2.Выписка из реестра членов саморегулируемой организации №Р-075 от 02.02.2020 г. 3. Отчет о выполнении инженерно-геодезических изысканий. 4. Технические условия	

Согласовано:

Взам. инв. №

Подпись и дата

Инв. № подл.

42-19-ППТиМ-С

Изм.	Кол.уч.	Лист	№док.	Подпись	Дата
	Разработал	Стещенко			
	Проверил	Горбунов			

Состав проекта планировки территории и межевания

Стадия	Лист	Листов
П		1



Инженерные изыскания выполнены ООО «СПСК», в результате которых составлен технический отчет № 42/19-ИГДИ в августе 2019г.

Подготовка проекта межевания территории осуществляется в составе проекта планировки территории (часть 6 статьи 41 от 03.07.2016 №373-ФЗ).

Разработка видов документации по планировке территории выполнена согласно генеральному плану, утвержденного Думой городского округа от 30.12.2010 г. №78-ДГО, правил землепользования и застройки, утвержденных решением Думы городского округа от 07.12.2011 г. №65-ДГО (в редакции от 26.03.2020г. № 08-ДГО), местных нормативов градостроительного проектирования, утвержденных решением Думы городского округа от 05.07.2016 г. №11-ДГО.

Взам. инв. №	
Подпись и дата	
Инв. № подл.	


						42-19-ППТиМ-Т	Лист
							2
Изм.	Кол.уч	Лист	№док.	Подпись	Дата		

Двухцепная КВЛ-6 кВ ПС Азейская-ПС Тулун




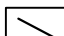

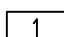



Проект планировки территории

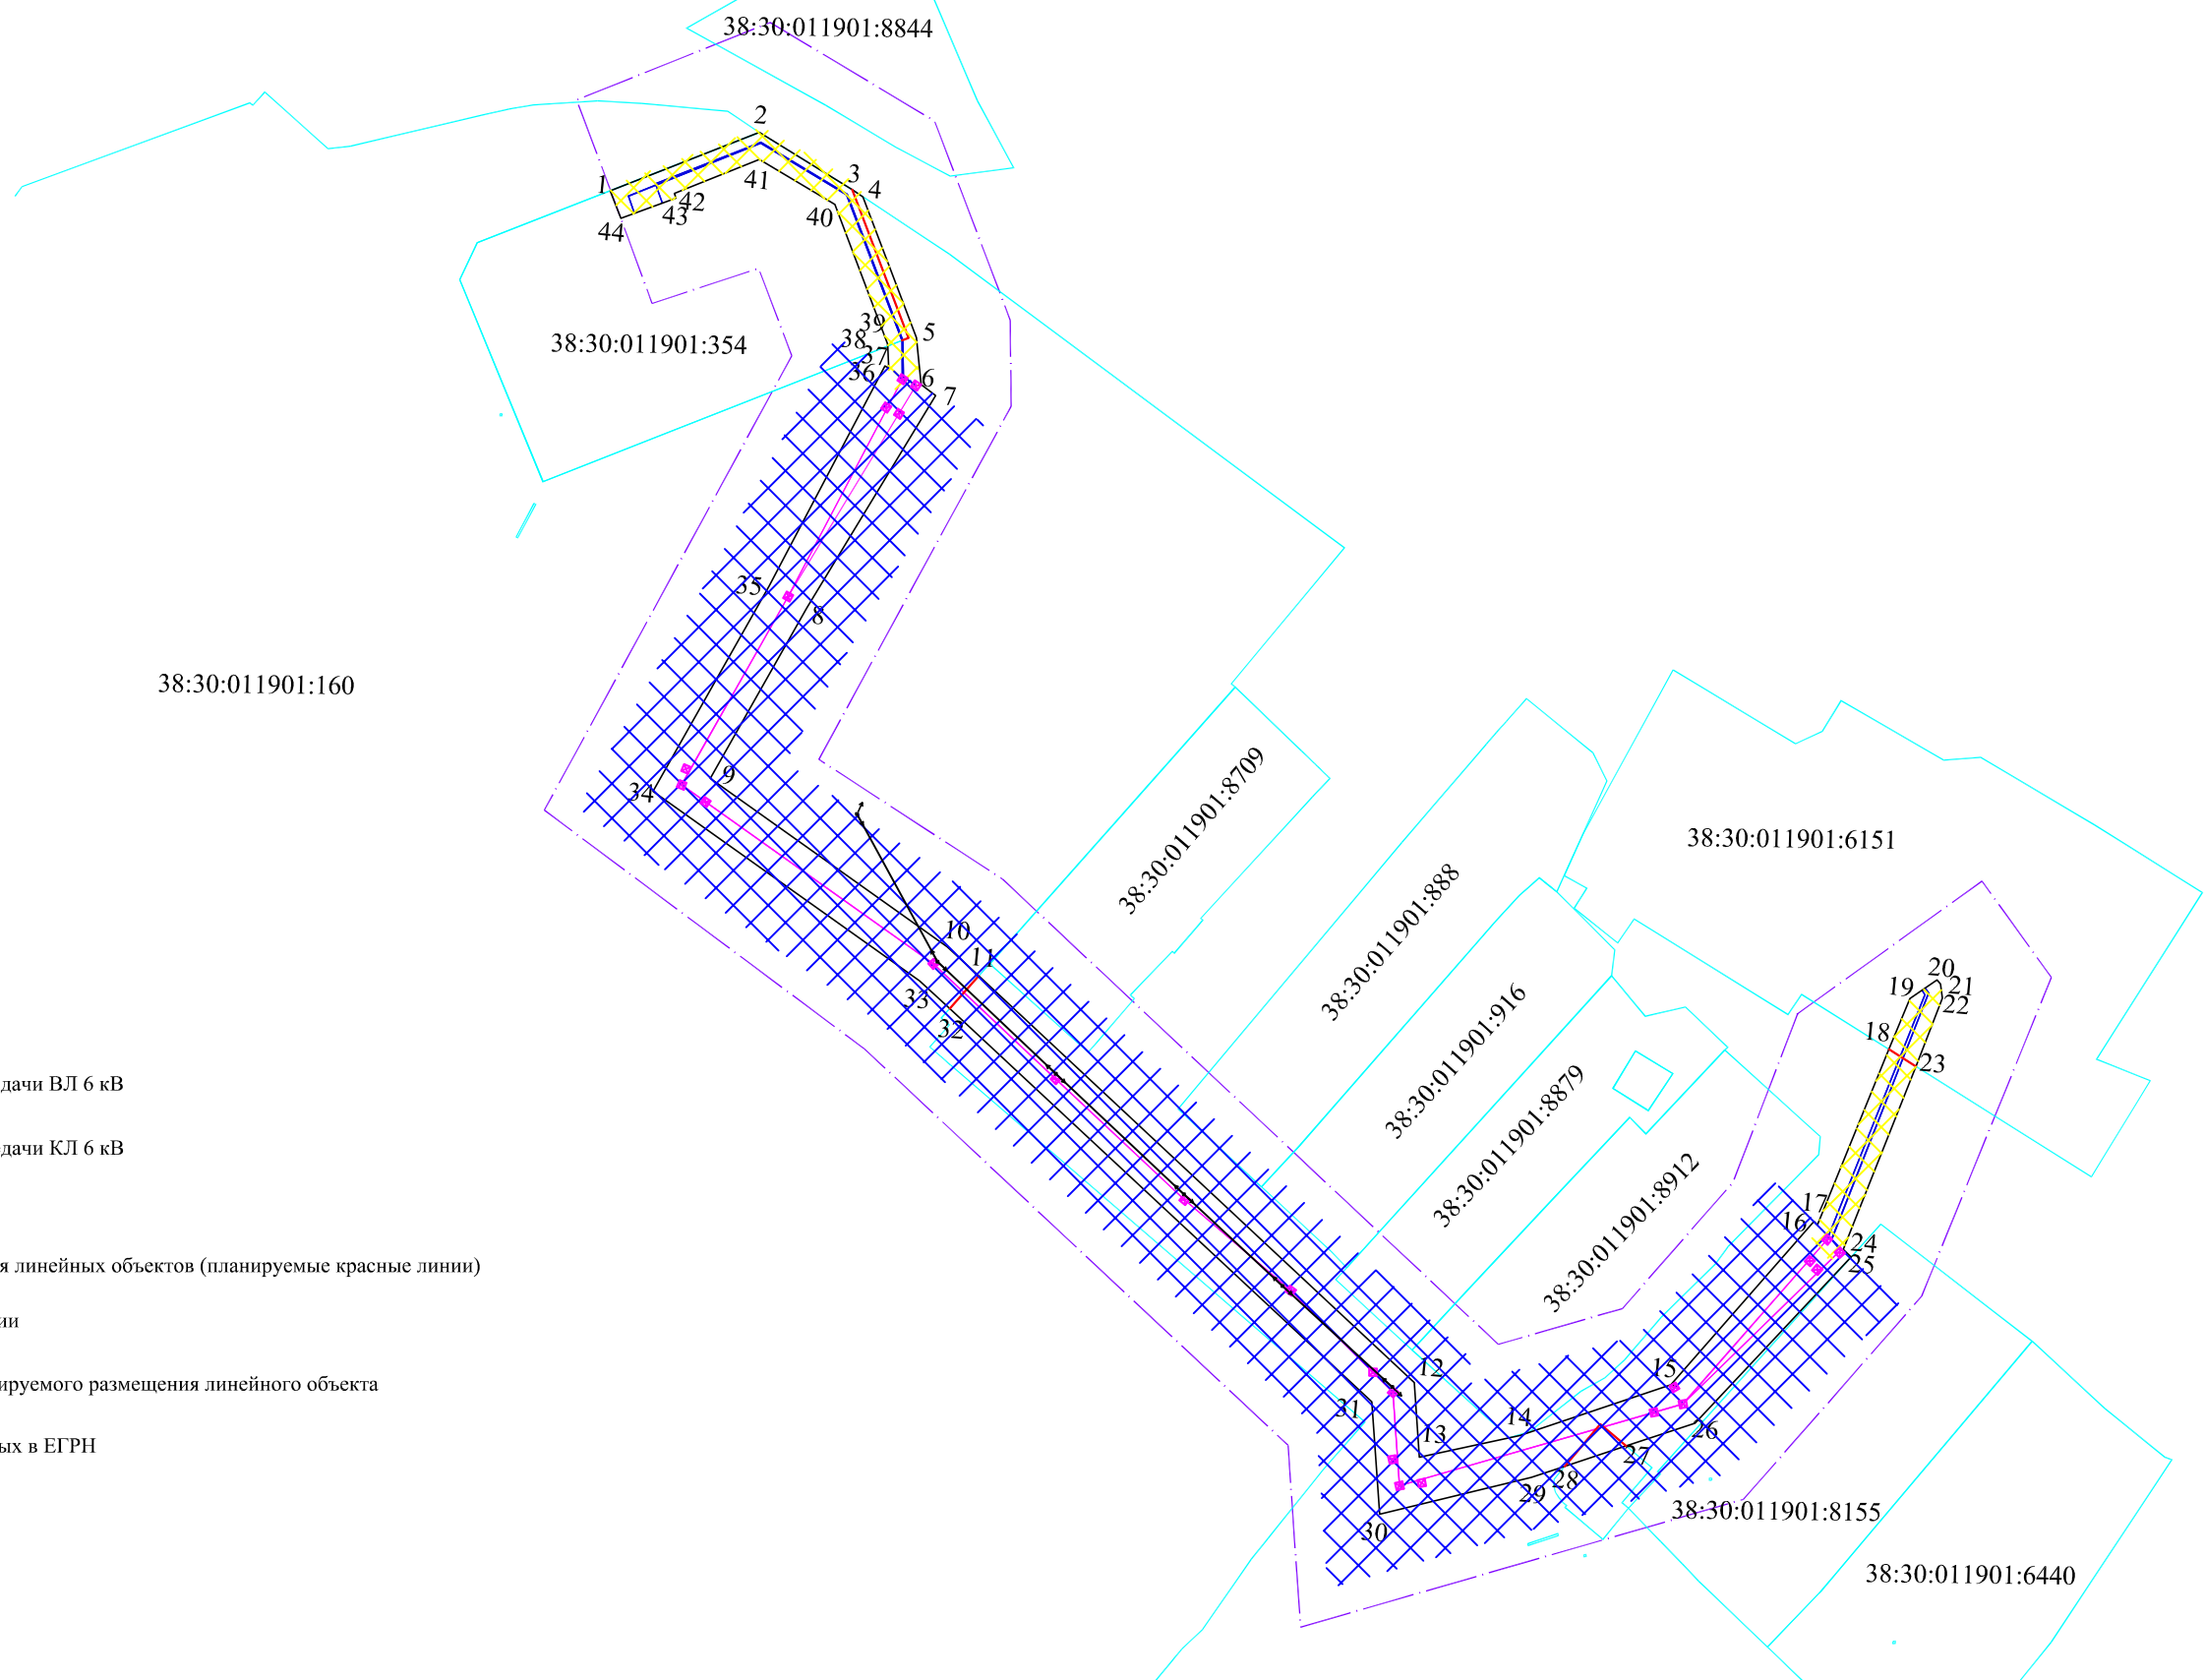42-19-ППТ-ОЧ

Основная (утверждаемая) часть



Условные обозначения:

-  - Ось проектируемой линии электропередачи ВЛ 6 кВ
-  - Ось проектируемой линии электропередачи КЛ 6 кВ
-  - Существующие красные линии
-  - Границы зон планируемого размещения линейных объектов (планируемые красные линии)
-  - Граница проекта планировки территории
-  - Номер характерной точки границ планируемого размещения линейного объекта
-  - Границы земельных участков, внесенных в ЕГРН
-  - Границы ЗОУИТ КЛ-6кВ
-  - Границы ЗОУИТ ВЛ-6кВ

Примечание:

1. Координаты характерных точек (красных линий) приведены в форме ведомости (см. Раздел 2) в соответствии с системой координат, используемой для ведения Единого государственного реестра недвижимости(МСК-38).
2. Существующие красные линии проходят по границам з/у, внесенных в ЕГРН.
3. Устанавливаемые красные линии равны границам зоны планируемого размещения линейных объектов, определяемым в соответствии с нормами отвода земельных участков для конкретных видов линейных объектов.
4. Проектные ЗОУИТ регламентированы Постановлением Правительства РФ от 24 февраля 2009 г. N 160 "О порядке установления охранных зон объектов электросетевого хозяйства и особых условий использования земельных участков, расположенных в границах таких зон"

Согласовано

Взам. инв. №

Подп. и дата

Инв. № подл.

42/19-ППТ-ОЧ-Г.1					
Двухцепная КВЛ-6 кВ ПС Азейская-ПС Тулун					
Изм.	Кол.уч.	Лист	№ док.	Подпись	Дата
Разработал	Стещенко				
Проверил	Горбунов				
Раздел 1 "Проект планировки территории. Графическая часть"				Стадия	Лист
				П	1
Чертеж проекта планировки территории Масштаб 1:1000				Листов	
				1	
<b>ООО "СПСК"</b>					

## Содержание

### Раздел 2 «Положение о размещении линейного объекта»

2.1 Наименование, основные характеристики, вид и назначение планируемого для размещения линейного объекта .....	2
2.2 Перечень субъектов Российской Федерации, перечень муниципальных районов в составе субъектов Российской Федерации, перечень поселений, городских округов населенных пунктов, внутригородских территорий городов федерального значения территории которых устанавливается зона планируемого размещения линейного объекта.....	2
2.3 Перечень координат характерных точек границ зон планируемого размещения линейного объекта.....	3
2.4 Предельные параметры застройки территории в границах зон планируемого размещения объектов капитального строительства, входящих в состав линейных объектов, устанавливающие требования к назначению, параметрам и размещению объектов капитального строительства, входящих в состав линейного объекта.....	5
2.5 Осуществление мероприятий по защите территории от возможного негативного воздействия в связи с размещением линейного объекта.....	5
2.6 Осуществление мероприятий по защите существующих сохраняемых и строящихся к моменту подготовки проекта планировки территории зданий, строений, сооружений, а также планируемых к строительству зданий, строений, сооружений соответствии с утвержденной документацией по планировке территории от возможного негативного воздействия в связи с размещением линейных объектов.....	6
2.7 Осуществления мероприятий по сохранению объектов культурного наследия от возможного негативного воздействия в связи с размещением линейного объекта...	6
2.8 Осуществления мероприятий по защите окружающей среды.....	6

Согласовано:		
Взам. инв. №		
Подпись и дата		
Инв. № подл.		

42-19-ППТ-ОЧ					
Изм.	Кол.уч	Лист	№ док.	Подпись	Дата
Раздел 2 «Положение о размещении линейного объекта»					
			Стадия	Лист	Листов
			П	1	6





### 2.3 Перечень координат характерных точек границ зон планируемого размещения линейного объекта

Проектом предполагается установление красных линий в отношении территории, предназначенной для размещения линейного объекта. Согласно приказу Министерства строительства и жилищно-коммунального хозяйства РФ "О порядке установления и отображения красных линий, обозначающих границы территорий, занятых линейными объектами и (или) предназначенных для размещения линейных объектов" (подготовлен Минстроем России 30.09.2016), координаты характерных точек красных линий приводятся в форме ведомости, которая подлежит включению в основную часть проекта планировки (*таблица 1*). Красные линии устанавливаются равными границам зоны планируемого размещения линейных объектов, определяемым в соответствии с нормами отвода земельных участков.

Инв. № подл.	Подпись и дата	Взам. инв. №						
							42-19-ППТ-ОЧ	
Изм.	Кол.уч	Лист	№док.	Подпись	Дата			3

**Таблица 2. Каталог координат характерных точек границ красных  
линий линейных объектов.**

Номер характерной точки	Координаты	
	X	Y
1	634397.15	2287612.67
2	634405.14	2287633.10
3	634397.26	2287645.87
4	634396.29	2287647.34
5	634376.95	2287654.69
6	634370.52	2287655.32
7	634369.01	2287657.32
8	634339.84	2287639.62
9	634316.40	2287626.36
10	634293.26	2287658.91
11	634289.28	2287663.27
12	634233.42	2287723.10
13	634223.15	2287723.81
14	634226.15	2287737.65
15	634233.11	2287758.35
16	634255.54	2287778.06
17	634255.09	2287778.53
18	634279.19	2287788.32
19	634286.16	2287791.25
20	634288.74	2287794.98
21	634288.14	2287795.43
22	634286.22	2287795.69
23	634276.84	2287792.06
24	634251.68	2287782.08
25	634250.65	2287783.13
26	634227.83	2287761.71
27	634224.74	2287752.19
28	634221.92	2287743.79
29	634220.34	2287739.04
30	634215.33	2287718.34
31	634230.75	2287717.27
32	634284.79	2287659.27
33	634288.61	2287655.10
34	634314.64	2287618.47
35	634342.83	2287634.42
36	634373.04	2287650.34
37	634372.75	2287650.86
38	634375.78	2287650.75
39	634376.14	2287650.72
40	634395.23	2287643.46
41	634401.44	2287633.09
42	634396.77	2287621.41
43	634396.10	2287621.65
44	634393.37	2287614.05
1	634397.15	2287612.67

Инд. № подл.	Подпись и дата	Взам. инв. №

Изм.	Кол.уч	Лист	№док.	Подпись	Дата

**2.4 Пределные параметры застройки территории в границах зон планируемого размещения объектов капитального строительства, входящих в состав линейных объектов, устанавливающие требования к назначению, параметрам и размещению объектов капитального строительства, входящих в состав линейного объекта**

Земельный участок, в границах планируемого размещения линейного объекта, проходит по землям населенных пунктов (в границах г. Тулун).

В соответствие со ст. 36 Градостроительного кодекса Российской Федерации" в границах планируемого размещения линейного объекта действие градостроительного регламента не распространяется.

**2.5 Осуществление мероприятий по защите территории от возможного негативного воздействия в связи с размещением линейного объекта**

На территории под строительство линейного объекта: «Двухцепная КВЛ-6 кВ ПС Азейская-ПС Тулун» не предполагается использование, производство, переработка, хранение или уничтожение пожаровзрывоопасных, аварийно химически опасных, биологических и радиоактивных веществ и материалов.

Взам. инв. №	
Подпись и дата	
Инв. № подл.	

Изм.	Кол.уч	Лист	№док.	Подпись	Дата



Двухцепная КВЛ-6 кВ ПС Азейская-ПС Тулун

Проект планировки территории

42-19-ППТ-ОМ

Материалы по обоснованию проекта планировки территории











Условные обозначения:

-  - Граница проекта планировки территории
-  - Ось проектируемой линии электропередачи ВЛ 6 кВ
-  - Ось проектируемой линии электропередачи КЛ 6 кВ
-  - Граница земельных участков, учтенных в ЕГРН
-  - Границы ЗОУИТ ВЛ-0,4кВ
-  - Границы ЗОУИТ ВЛ-6кВ
-  - Границы ЗОУИТ КЛ-6кВ
-  - Граница канализации (нормативная, сущ.)
-  - Граница водопровода (нормативная, сущ.)

Согласовано

Взам. инв. №

Подп. и дата

Инв. № подл.

42/19-ППТ-ОМ-Г.4					
Двухцепная КВЛ-6 кВ ПС Азейская-ПС Тулун					
Изм.	Кол.уч.	Лист	№ док.	Подпись	Дата
Разработал		Стешенко			
Проверил		Горбунов			
Раздел 3 "Материалы по обоснованию проекта планировки территории. Графическая часть"					
			Стадия	Лист	Листов
			П	1	1
Схема границ зон с особыми условиями использования территории Масштаб 1:2000					
<b>ООО "СПСК"</b>					



#### 4.1 Техничко-экономические показатели развития систем социального, коммунально-бытового и транспортного обслуживания и инженерно-технического обеспечения территории

Развитие систем социального, транспортного обслуживания проектом не предусматривается. Инженерно-техническое обеспечение территории предусматривается за счет строительства объекта электроснабжения:

Напряжение питающей сети – 6кВ

Общая протяженность трассы – 0.445км

Площадь земельного участка, испрашиваемого для строительства электрических сетей – 2101м<sup>2</sup>.

#### 4.2 Обоснование природно-климатических условий

Климатические параметры холодного периода года для г.Тулун по таблице 3.1 СП 131.13330.2012 следующие:

- а) Температура воздуха наиболее холодных суток, °С, обеспеченностью
    - 1) 0.98 минус 45
    - 2) 0.92 минус 43
  - б) Температура воздуха наиболее холодной пятидневки, °С, обеспеченностью
    - 1) 0.98 минус 41
    - 2) 0.92 минус 39
  - в) Температура воздуха, °С, обеспеченностью 0.94 минус 24;
  - г) Абсолютная минимальная температура воздуха, °С, минус 50;
  - д) Средняя суточная амплитуда температуры воздуха наиболее холодного месяца, °С 10,0;
  - е) Продолжительность, сут., и средняя температура воздуха, °С, периода со средней суточной температурой воздуха:
    - 1) < 0°С продолжительность 182 средняя температура минус 12,8
    - 2) < 8°С продолжительность 241 средняя температура минус 8,6
    - 3) < 10°С продолжительность 257 средняя температура минус 7.5
  - ж) Средняя месячная относительная влажность воздуха наиболее холодного месяца, % - 78;
  - и) Средняя месячная относительная влажность воздуха в 15 ч наиболее холодного месяца, % - 73;
  - к) Количество осадков за ноябрь – март, мм - 60;
  - л) Преобладающее направление ветра за декабрь-февраль – Ю;
  - м) Максимальная из средних скоростей ветра по румбам за январь, м/с – 2.4;
  - н) Средняя скорость ветра, м/с, за период со средней суточной температурой воздуха <8°С – 1,8.
- Климатические параметры теплого периода года (таблица 4.1 СП 131.13330.2012):
- а) Барометрическое давление, гПа - 956;
  - б) Температура воздуха, °С, обеспеченностью 0.95 плюс 23;
  - в) Температура воздуха, °С, обеспеченностью 0.98 плюс 26;

Взам. инв. №	
Подпись и дата	
Инв. № подл.	

Изм.	Кол.уч	Лист	№док.	Подпись	Дата	42-19-ППТ-ОМ-ПЗ	Лист
							2

г) Средняя максимальная температура воздуха наиболее теплого месяца, °С плюс 24,1;

д) Абсолютная максимальная температура воздуха, °С плюс 37;

е) Средняя суточная амплитуда температуры воздуха наиболее теплого месяца, °С плюс 12,6;

ж) Средняя месячная относительная влажность воздуха наиболее теплого месяца, % - 73;

и) Средняя месячная относительная влажность воздуха в 15 ч наиболее теплого месяца, % - 53;

к) Количество осадков за апрель-октябрь, мм – 344;

л) Суточный максимум осадков, мм – 101;

м) Преобладающее направление ветра за июнь-август – 3;

н) Минимальная из средних скоростей ветра по румбам за июль, м/с – 0.

Средняя месячная и годовая температура воздуха, °С (таблица 5.1 СП 131.13330.2012):

I	II	III	IV	V	VI	VII	VIII	IX	X	XI	XII	Год
-20,1	-16,5	-8,2	0,8	8,9	15,1	17,5	14,6	7,9	-0,2	-10,1	-17,8	-0,7

По данным метеостанции г.Тулун, наибольшая из максимальных глубина сезонного промерзания почвы под снежным покровом естественного залегания, по данным наблюдений за последние 30 года (период 1982-2011 гг) составила 241 см, средняя из максимальных глубин промерзания составила 179см

Изн. № подл.	Подпись и дата	Взам. инв. №

Изм.	Кол.уч	Лист	№ док.	Подпись	Дата	42-19-ППТ-ОМ-ПЗ	Лист
							3





Двухцепная КВЛ-6 кВ ПС Азейская-ПС Тулун

Проект межевания территории

42-19-ПМТ

Основная (утверждаемая часть)



## Содержание

### Раздел 5 «Текстовая часть проекта межевания»

5.1 Перечень координат и сведения о площади образуемого земельного участка, способ образования.....	2
5.2 Вид разрешенного использования образуемого земельного участка.....	4

Согласовано:							42-19-ПМТ-Т																
Взам. инв. №												Изм.	Кол.уч	Лист	№ док.	Подпись	Дата	Раздел 5 «Текстовая часть проекта межевания»			Стадия	Лист	Листов
Подпись и дата												Разработал	Стешенко		Проверил	Горбунов					П	1	4
Инв. № подл.																							



Условный номер земельного участка	Площадь, м <sup>2</sup>	Номер характерной точки границы образуемого земельного участка	Координаты	
			X	X
38:30:011901:3У1	1105.38	11	634289.28	2287663.27
		12	634233.42	2287723.10
		13	634223.15	2287723.81
		14	634226.15	2287737.65
		15	634233.11	2287758.35
		16	634255.54	2287778.06
		17	634255.09	2287778.53
		18	634279.19	2287788.32
		23	634276.84	2287792.06
		24	634251.68	2287782.08
		25	634250.65	2287783.13
		26	634227.83	2287761.71
		27	634224.74	2287752.19
		47	634227.70	2287748.67
		48	634222.64	2287744.37
		28	634221.92	2287743.79
		29	634220.34	2287739.04
		30	634215.33	2287718.34
		31	634230.75	2287717.27
		32	634284.79	2287659.27
46	634287.34	2287661.53		
11	634289.28	2287663.27		
38:30:011901:159/чзу1	17.48	47	634227.70	2287748.67
		27	634224.74	2287752.19
		28	634221.92	2287743.79
		48	634222.64	2287744.37
		47	634227.70	2287748.67
38:30:011901:6151/чзу1	43.16	19	634286.16	634286.16
		20	634288.74	634288.74
		21	634288.14	634288.14
		22	634286.22	634286.22
		23	634276.84	634276.84
		18	634279.19	634279.19
19	634286.16	634286.16		

Инов. № подл.	Подпись и дата	Взам. инв. №

Таблица 3. Сведения об образуемом земельном участке.

Условный номер земельного участка	Категория земель	Вид разрешенного использования образуемого земельного участка	Площадь образуемого земельного участка, м <sup>2</sup>
38:30:011901:354/чзу1	Земли населенных пунктов	Коммунальное обслуживание	184.34
38:30:011901:160/чзу1	Земли населенных пунктов	Коммунальное обслуживание	750.46
38:30:011901:3У1	Земли населенных пунктов	Коммунальное обслуживание	1105.38
38:30:011901:159/чзу1	Земли населенных пунктов	Коммунальное обслуживание	17.48
38:30:011901:6151/чзу1	Земли населенных пунктов	Коммунальное обслуживание	43.16

Способ образования земельных участков: из земель, находящихся в государственной или муниципальной собственности, в соответствии со ст. 11.2 Земельного кодекса Российской Федерации.

### 5.2 Вид разрешенного использования образуемого земельного участка

Согласно приказу Министерства экономического развития РФ от 1 сентября 2014г. №540 "Об утверждении классификатора видов разрешенного использования земельных участков" вид разрешенного использования вновь образуемого земельного участка: «Коммунальное обслуживание», также данный вид определен правилами землепользования и застройки г. Тулуна в редакции утвержденной решением Думы города Тулуна от 13.08.2018 г. №16-ДГО.

Взам. инв. №	
Подпись и дата	
Инв. № подл.	

Изм.	Кол.уч	Лист	№док.	Подпись	Дата



Двухцепная КВЛ-6 кВ ПС Азейская-ПС Тулун








Проект межевания территории

42-19-ПМТ-ОМ

Материалы по обоснованию проекта межевания территории



Условные обозначения:

-  - Граница проекта планировки территории
-  - Ось проектируемой линии электропередачи ВЛ 6 кВ
-  - Ось проектируемой линии электропередачи КЛ 6 кВ
-  - Граница земельных участков, учтенных в ЕГРН
-  - Границы ЗОУИТ ВЛ-0,4кВ
-  - Границы ЗОУИТ ВЛ-6кВ
-  - Границы ЗОУИТ КЛ-6кВ
-  - Граница канализации (нормативная, сущ.)
-  - Граница водопровода (нормативная, сущ.)

Согласовано

Взам. инв. №

Подп. и дата

Инв. № подл.

						42/19-ПМТ-ОМ-Г.1			
						Двухцепная КВЛ-6 кВ ПС Азейская-ПС Тулун			
Изм.	Кол.уч.	Лист	№ док.	Подпись	Дата	Раздел 7 "Чертеж материалов по обоснованию проекта межевания"	Стадия	Лист	Листов
Разработал	Стешенко						П	1	
Проверил	Горбунов					Чертеж межевания территории Масштаб 1:2000	ООО "СПСК"		

## Список нормативных документов

– Градостроительный кодекс Российской Федерации" от 29.12.2004 N 190-ФЗ (ред. от 19.12.2016, с изм. и доп., вступ. в силу с 01.01.2017);

– Земельный кодекс Российской Федерации от 25.10.2001 N 136-ФЗ (ред. от 03.07.2016, с изм. и доп., вступ. в силу с 01.01.2017);

– СП 42.13330.2011, актуализированная редакция СНиП 2.07.01-89\* "Градостроительство. Планировка и застройка городских и сельских поселений", М.,2011г;

– Постановление Правительства Российской Федерации от 24.02.2009 №160 (ред. от 17.05.2016) "О порядке установления охранных зон объектов электросетевого хозяйства и особых условий использования земельных участков, расположенных в границах таких зон" (вместе с "Правилами установления охранных зон объектов электросетевого хозяйства и особых условий использования земельных участков, расположенных в границах таких зон");

– Постановление Правительства Российской Федерации от 9 июня 1995 г. N 578 "Об утверждении Правил охраны линий и сооружений связи Российской Федерации";

– ФЗ "О промышленной безопасности опасных производственных объектов" от 21.07.1997 N 116-ФЗ (действующая редакция, 2016);

– Приказ Министерства экономического развития РФ от 1 сентября 2014г. №540 "Об утверждении классификатора видов разрешенного использования земельных участков";

– ФЗ от 21 декабря 1994 года N 68-ФЗ "О защите населения и территорий от чрезвычайных ситуаций природного и техногенного характера" и ФЗ от 21 декабря 1994 года N 69-ФЗ "О пожарной безопасности";

– СНиП 23-01-99 «Климатология»;

– Приказ Министерства строительства и жилищно-коммунального хозяйства РФ "О порядке установления и отображения красных линий, обозначающих границы территорий, занятых линейными объектами и (или) предназначенных для размещения линейных объектов" (подготовлен Минстроем России 30.09.2016)

– ВСН №14278тм-т1 «Нормы отвода земель для электрических сетей напряжением 0,38-750кВ».

Согласовано:

Взам. инв. №

Подпись и дата

Инв. № подл.

42-19-ППТиМ					
Изм.	Кол.уч	Лист	№док.	Подпись	Дата
Разработал	Стещенко				
Исходные данные					
			Стадия	Лист	Листов
			П	1	2



## Список использованных источников

[1] Генеральный план г. Тулуна (утвержденный решением Думы от 30.12.2010 г. №78-ДГО);

[2] Правила землепользования и застройки г. Тулуна, утвержденные решением Думы городского округа от 07.12.2011г. № 65-ДГО (в редакции от 26.03.2020г. № 08-ДГО);

[3] Местные нормативы градостроительного проектирования (утвержденных решением Думы городского округа от 05.07.2016 г. №11-ДГО).

[2] Технический отчет № 42-19-ИГДИ по результатам инженерно-геодезических изысканий, ООО «СПСК», 2019 г.;

[3] Публичная кадастровая карта, официальный сайт [pkk5.rosreestr.ru](http://pkk5.rosreestr.ru);

[5] Сведения из ЕГРН, полученные в форме кадастрового плана территории.

Изн. № подл.	Подпись и дата	Взам. инв. №					42-19-ППТиМ	Лист
						2		
Изм.	Кол.уч	Лист	№док.	Подпись	Дата			